

LUIS ALDRETE | estudio de arquitectura  $\mathbb{SA}$ rquitecturaullet

# TALLER DE ARQUITECTURA DEL BAJIO

TALLER JUAN PALOMAR ARQUITECTOS

Juan López Vergara Newton

NOTAS GENERALES TUBERIA AGUA FRIA
PVC HID. CED. 40
TUBERIA AGUA CALIENTE
CPVC. RD-11

TUBERIA AGUA FRIA - LINEA GENERAL PVC HID. CED. 40 MEDIDOR DE FLUJO MCA. ADDCOM MOD. SENTIDO DE FLUJO

HIDRANTE O LLAVE NARIZ

### NOMENCLATURA:

O C.A.F. COLUMNA AGUA FRIA O C.A.C. COLUMNA AGUA CALIENTE O C..A.R. COLUMNA RETORNO AGUA CALIENTE



No.	DESCRIPCIÓN.	FECHA
00	Proyecto ejecutivo	29/06/2
FIRMA P	ROPIETARIO:	
FIRMA D	. R. O.:	
FIRMA C	ORRESPONSABLE:	


Sistema de Vivienda FOVISSSTE

PROYECTO EJECUTIVO

Tepic, Nayarit

CONTENIDO:
PROYECTO HIDROSANITARIO
RED HIDRAULICA ESCALA: 1:50 COTAS: METROS FECHA: junio 2020

FOVISSTE-IH-102

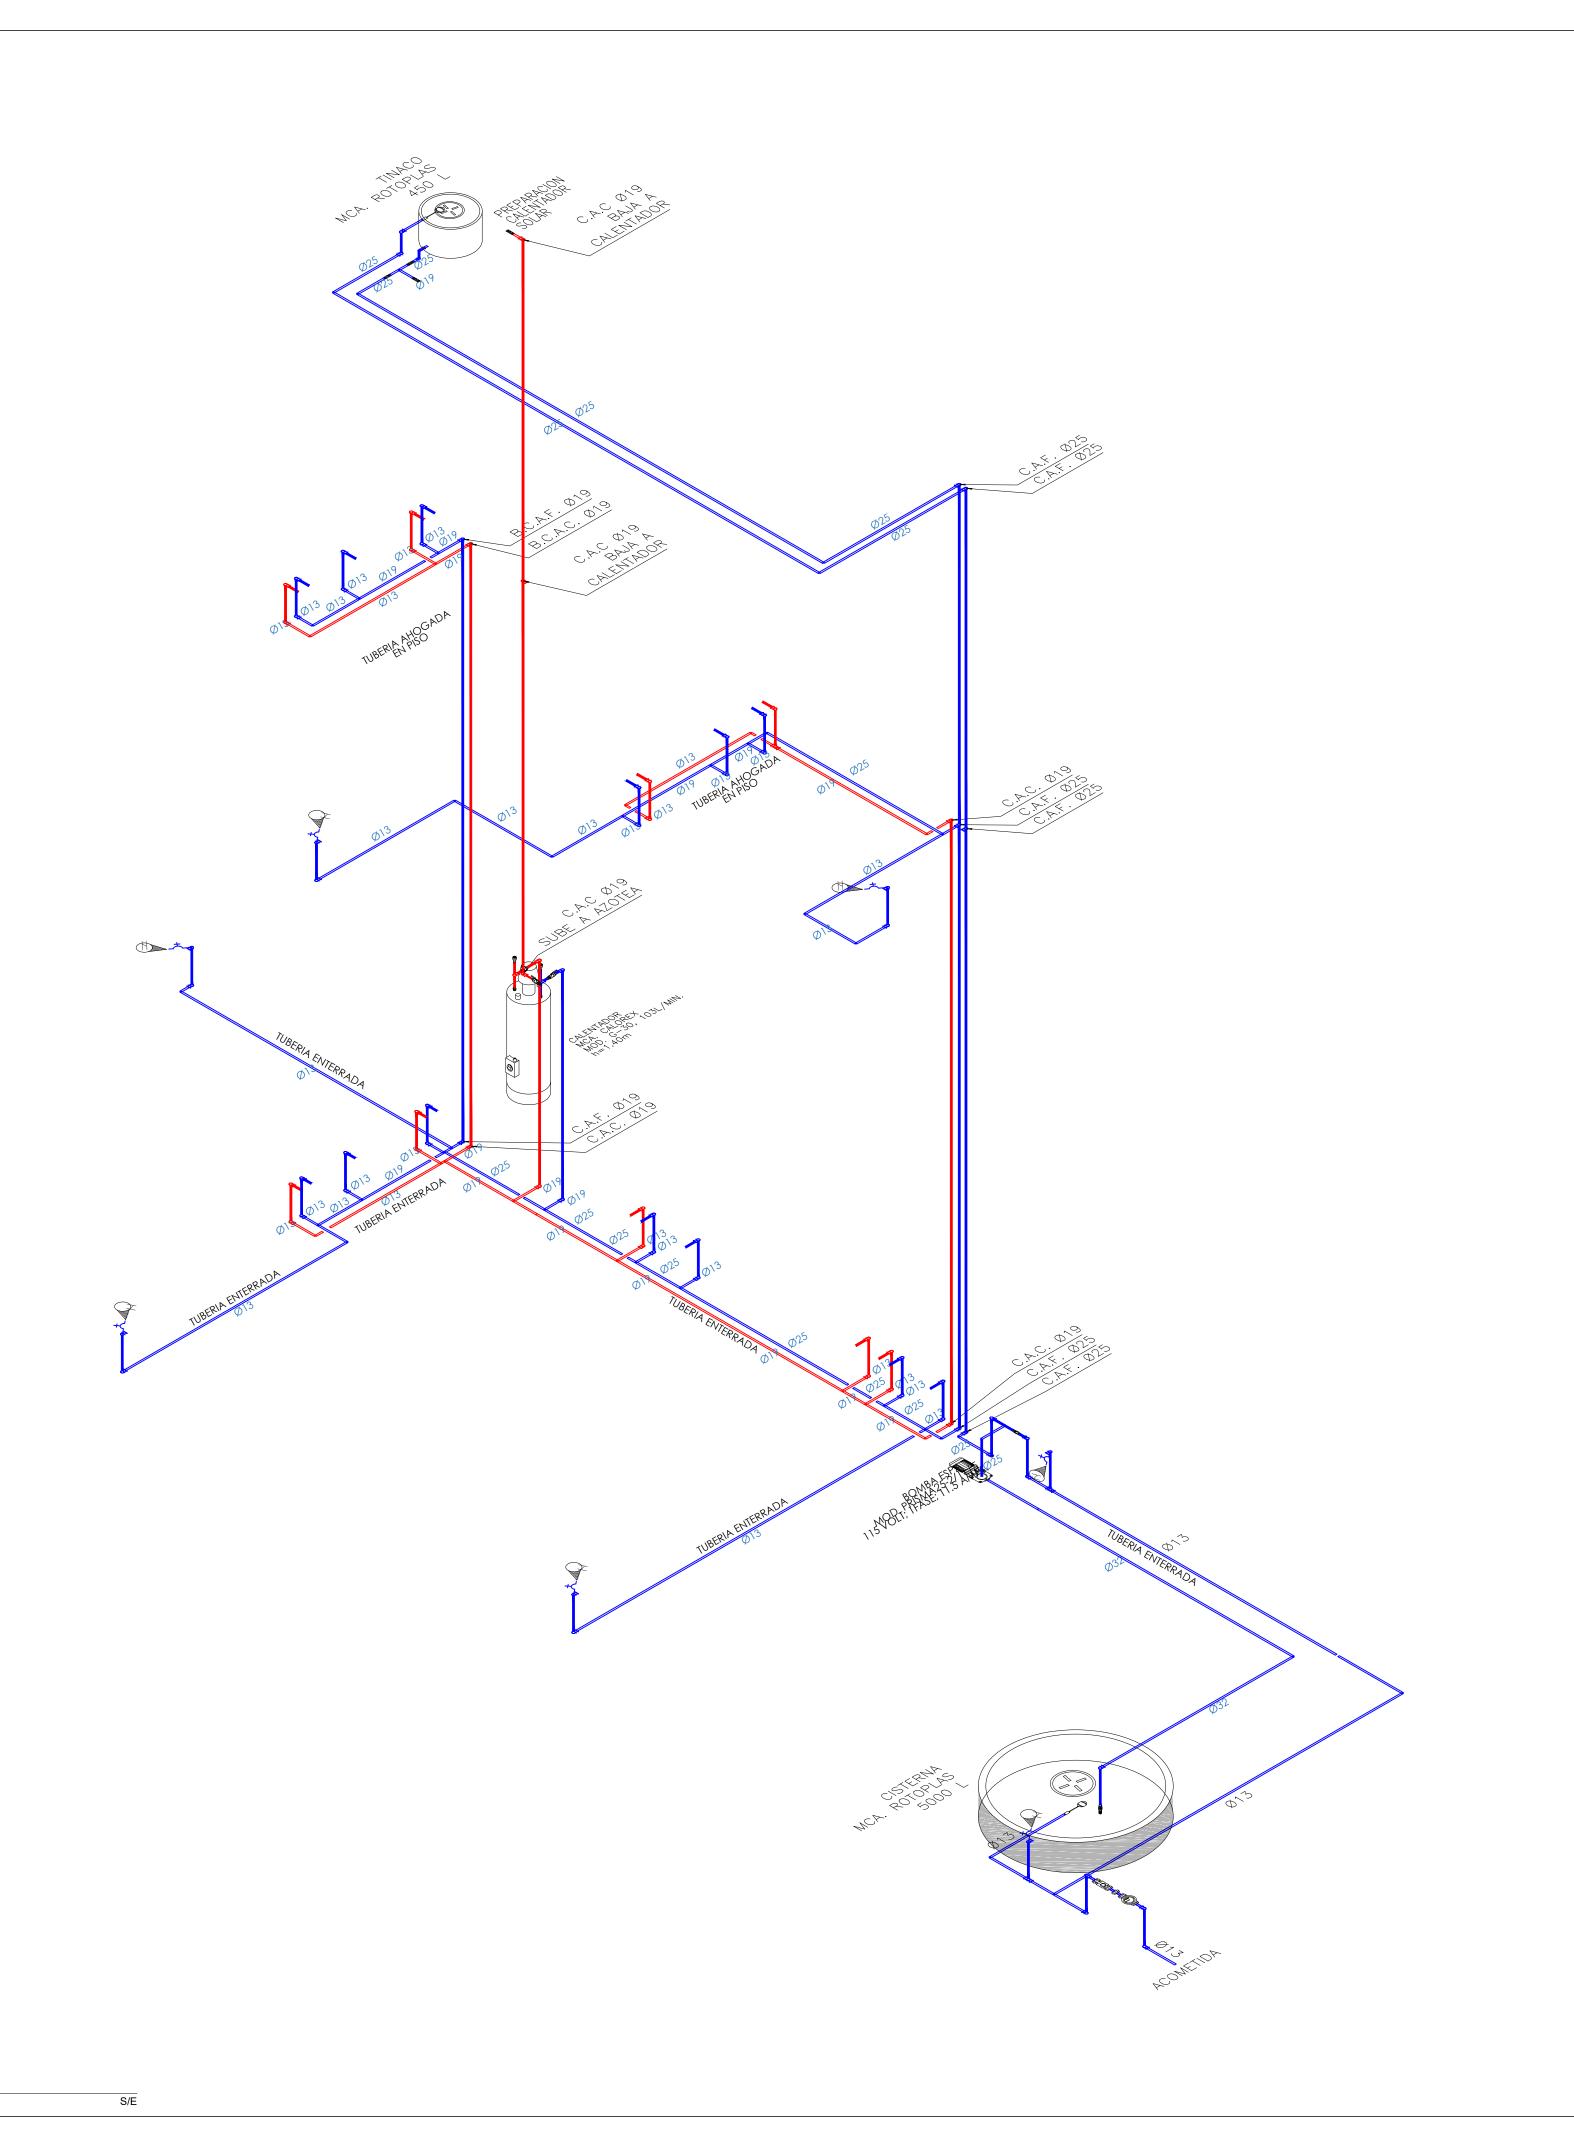

1 ISOMETRICO GENERAL

M/C(//SPEREDC

LUIS ALDRETE | estudio de arquitectura

TALLER DE ARQUITECTURA DEL BAJIO

TALLER JUAN PALOMAR ARQUITECTOS

Juan López Vergara Newton

NOTAS GENERALES

TUBERIA AGUA FRIA

TUBERIA AGUA FRIA
PVC HID. CED. 40

TUBERIA AGUA CALIENTE
CPVC. RD-11

TUBERIA AGUA FRIA - LINEA GENERAL
PVC HID. CED. 40

MEDIDOR DE FLUJO MCA. ADDCOM MOD.

SENTIDO DE FLUJO

HIDRANTE O LLAVE NARIZ
TAPON

NOMENCLATURA:

C.A.F. COLUMNA AGUA FRIAC.A.C. COLUMNA AGUA CALIENTEC..A.R. COLUMNA RETORNO AGUA CALIENTE



REV	ISIONES:	
No.	DESCRIPCIÓN.	FECHA.
00	Proyecto ejecutivo	29/06/20
FIRMA P	ROPIETARIO:	
FIRMA D	. R. O.:	
FIRMA C	ORRESPONSABLE:	
FIRMA C	ORRESPONSABLE:	

Sistema de Vivienda FOVISSSTE

\_\_\_\_

NOTAS

- LOS Ø ESTAN DADOS EN mm

-LAS COTAS ESTAN INDICADAS EN mm.

-TODAS LAS SALIDAS A MUEBLES SON EN 13 mm.

- LOS PLANOS DE LAS DE INSTALACIONES HIDRAULICAS INDICAN LAS TRAYECTORIAS QUE DEBEN SEGUIR LAS TUBERIAS. LA COORDINACION, LA SUPERVISION Y/O LA CONTRATISTA DEBERAN VERIFICAR LA POSICION DE LAS SALIDAS CON RESPECTO A LAS GUIAS MECANICAS Y/O ESPECIFICACIONES DEL FABRICANTE DE LOS EQUIPOS Y/O MUEBLES SANITARIOS.

- LAS CONDICIONES EXISTENTES EN EL CAMPO RELACIONADAS CON LA POSICION DE LOS MUROS, TRABES, COLUMNAS, ARMADURAS, VIGAS METALICAS, O CUALQUIER OTRO ELEMENTO, DEBERAN TOMARSE EN CUENTA PARA DETERMINAR LA TRAYECTORIA FINAL DE LAS TUBERIAS.

- SOPORTE PARA UNICANAL CON ABRAZADERA TIPO PERA A UNA DISTANCIA DE 1.5 MTS.

-CUALQUIER CAMBIO RELACIONADO CON LA ESPECIFICACION DE MATERIALES, TRAYECTORIAS Y DIAMETROS, SERA RESPONSABILIDAD DE QUIEN LOS AUTORICE.

-EN LOS MUROS DE CONCRETO, TODAS LAS LINEAS VERTICALES DENTRO DE LOS CUARTOS VAN ADOSADOS A MUROS.

ubicación:
Tepic, Nayarit


PROYECTO EJECUTIVO

CONTENIDO:
PROYECTO HIDROSANITARIO
RED HIDRAULICA

ESCALA: S/E COTAS: METROS FECHA: junio 2020

CLAVE DE PLANO:

FOVISSTE-IH-103

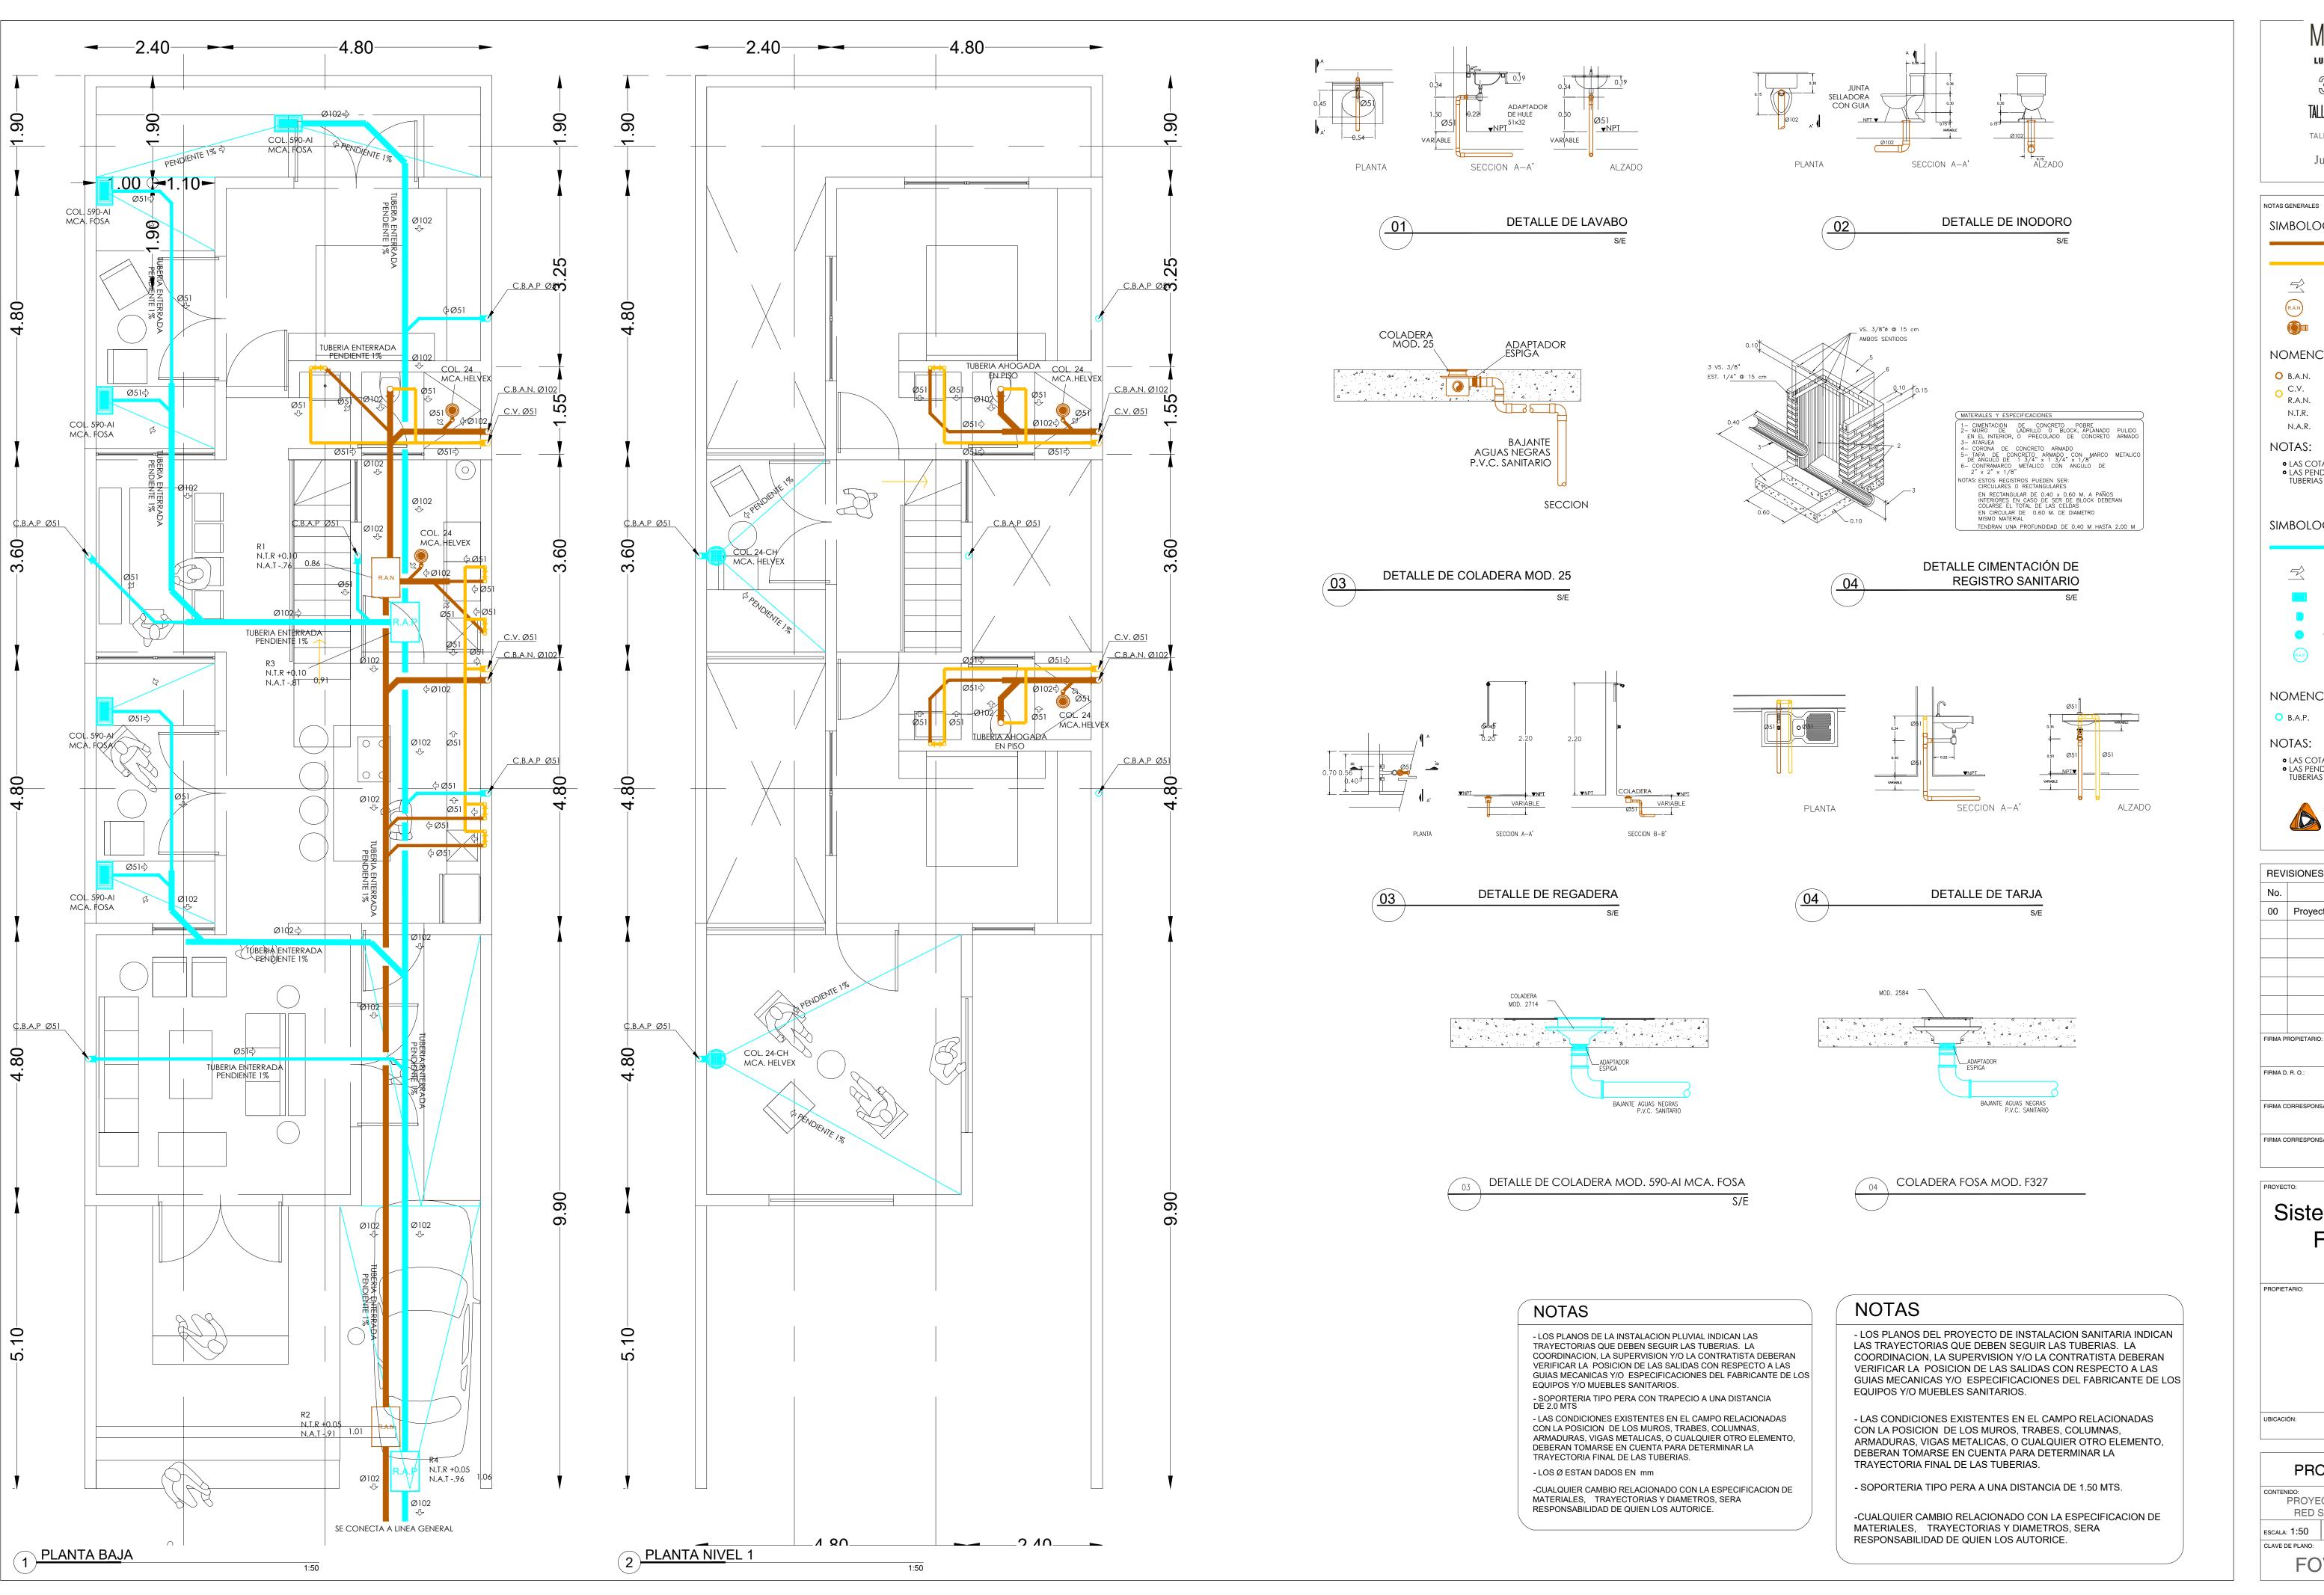

TALLER DE ARQUITECTURA DEL BAJIO

TALLER JUAN PALOMAR ARQUITECTOS

Juan López Vergara Newton

SIMBOLOGIA SANITARIA:

TUBERIA AGUAS NEGRAS
PVC SANITARIO DE NORMA

TUBERIA DE VENTILA PVC SANITARIO DE NORMA SENTIDO DE FLUJO REGISTRO DE AGUAS NEGRAS

COLADERA HELVEX 24

NOMENCLATURA:

O B.A.N. BAJANTE DE AGUAS NEGRAS COLUMNA DE VENTILA R.A.N. REGISTRO DE AGUAS NEGRAS

N.T.R. NIVEL DE TAPA DE REGISTRO

N.A.R. NIVEL DE ARRASTRE DE REGISTRO NOTAS:

• LAS COTAS ESTAN INDICADAS EN mm • LAS PENDIENTES MINIMAS PARA LAS TUBERIAS SERAN DEL 1%

SIMBOLOGIA PLUVIAL:

TUBERIA AGUAS PLUVIALES PVC SANITARIO DE NORMA SENTIDO DE FLUJO

COLADERA HELVEX MOD. 2714

COLADERA FOSA MOD. F-327 COLADERA HELVEX MOD. 24-CH

REGISTRO DE AGUAS PLUVIALES

NOMENCLATURA:

B.A.P. BAJANTE DE AGUAS PLUVIALES

NOTAS:

LAS COTAS ESTAN INDICADAS EN mm
 LAS PENDIENTES MINIMAS PARA LAS TUBERIAS SERAN DEL 1%



No.	DESCRIPCIÓN.	FECHA
00	Proyecto ejecutivo	29/06/2
FIRMA P	ROPIETARIO:	

FIRMA CORRESPONSABLE:


Sistema de Vivienda FOVISSSTE

Tepic, Nayarit

PROYECTO EJECUTIVO

CONTENIDO:
PROYECTO HIDROSANITARIO
RED SANITARIA Y PLUVIAL ESCALA: 1:50 COTAS: METROS FECHA: junio 2020

FOVISSTE-IS-101

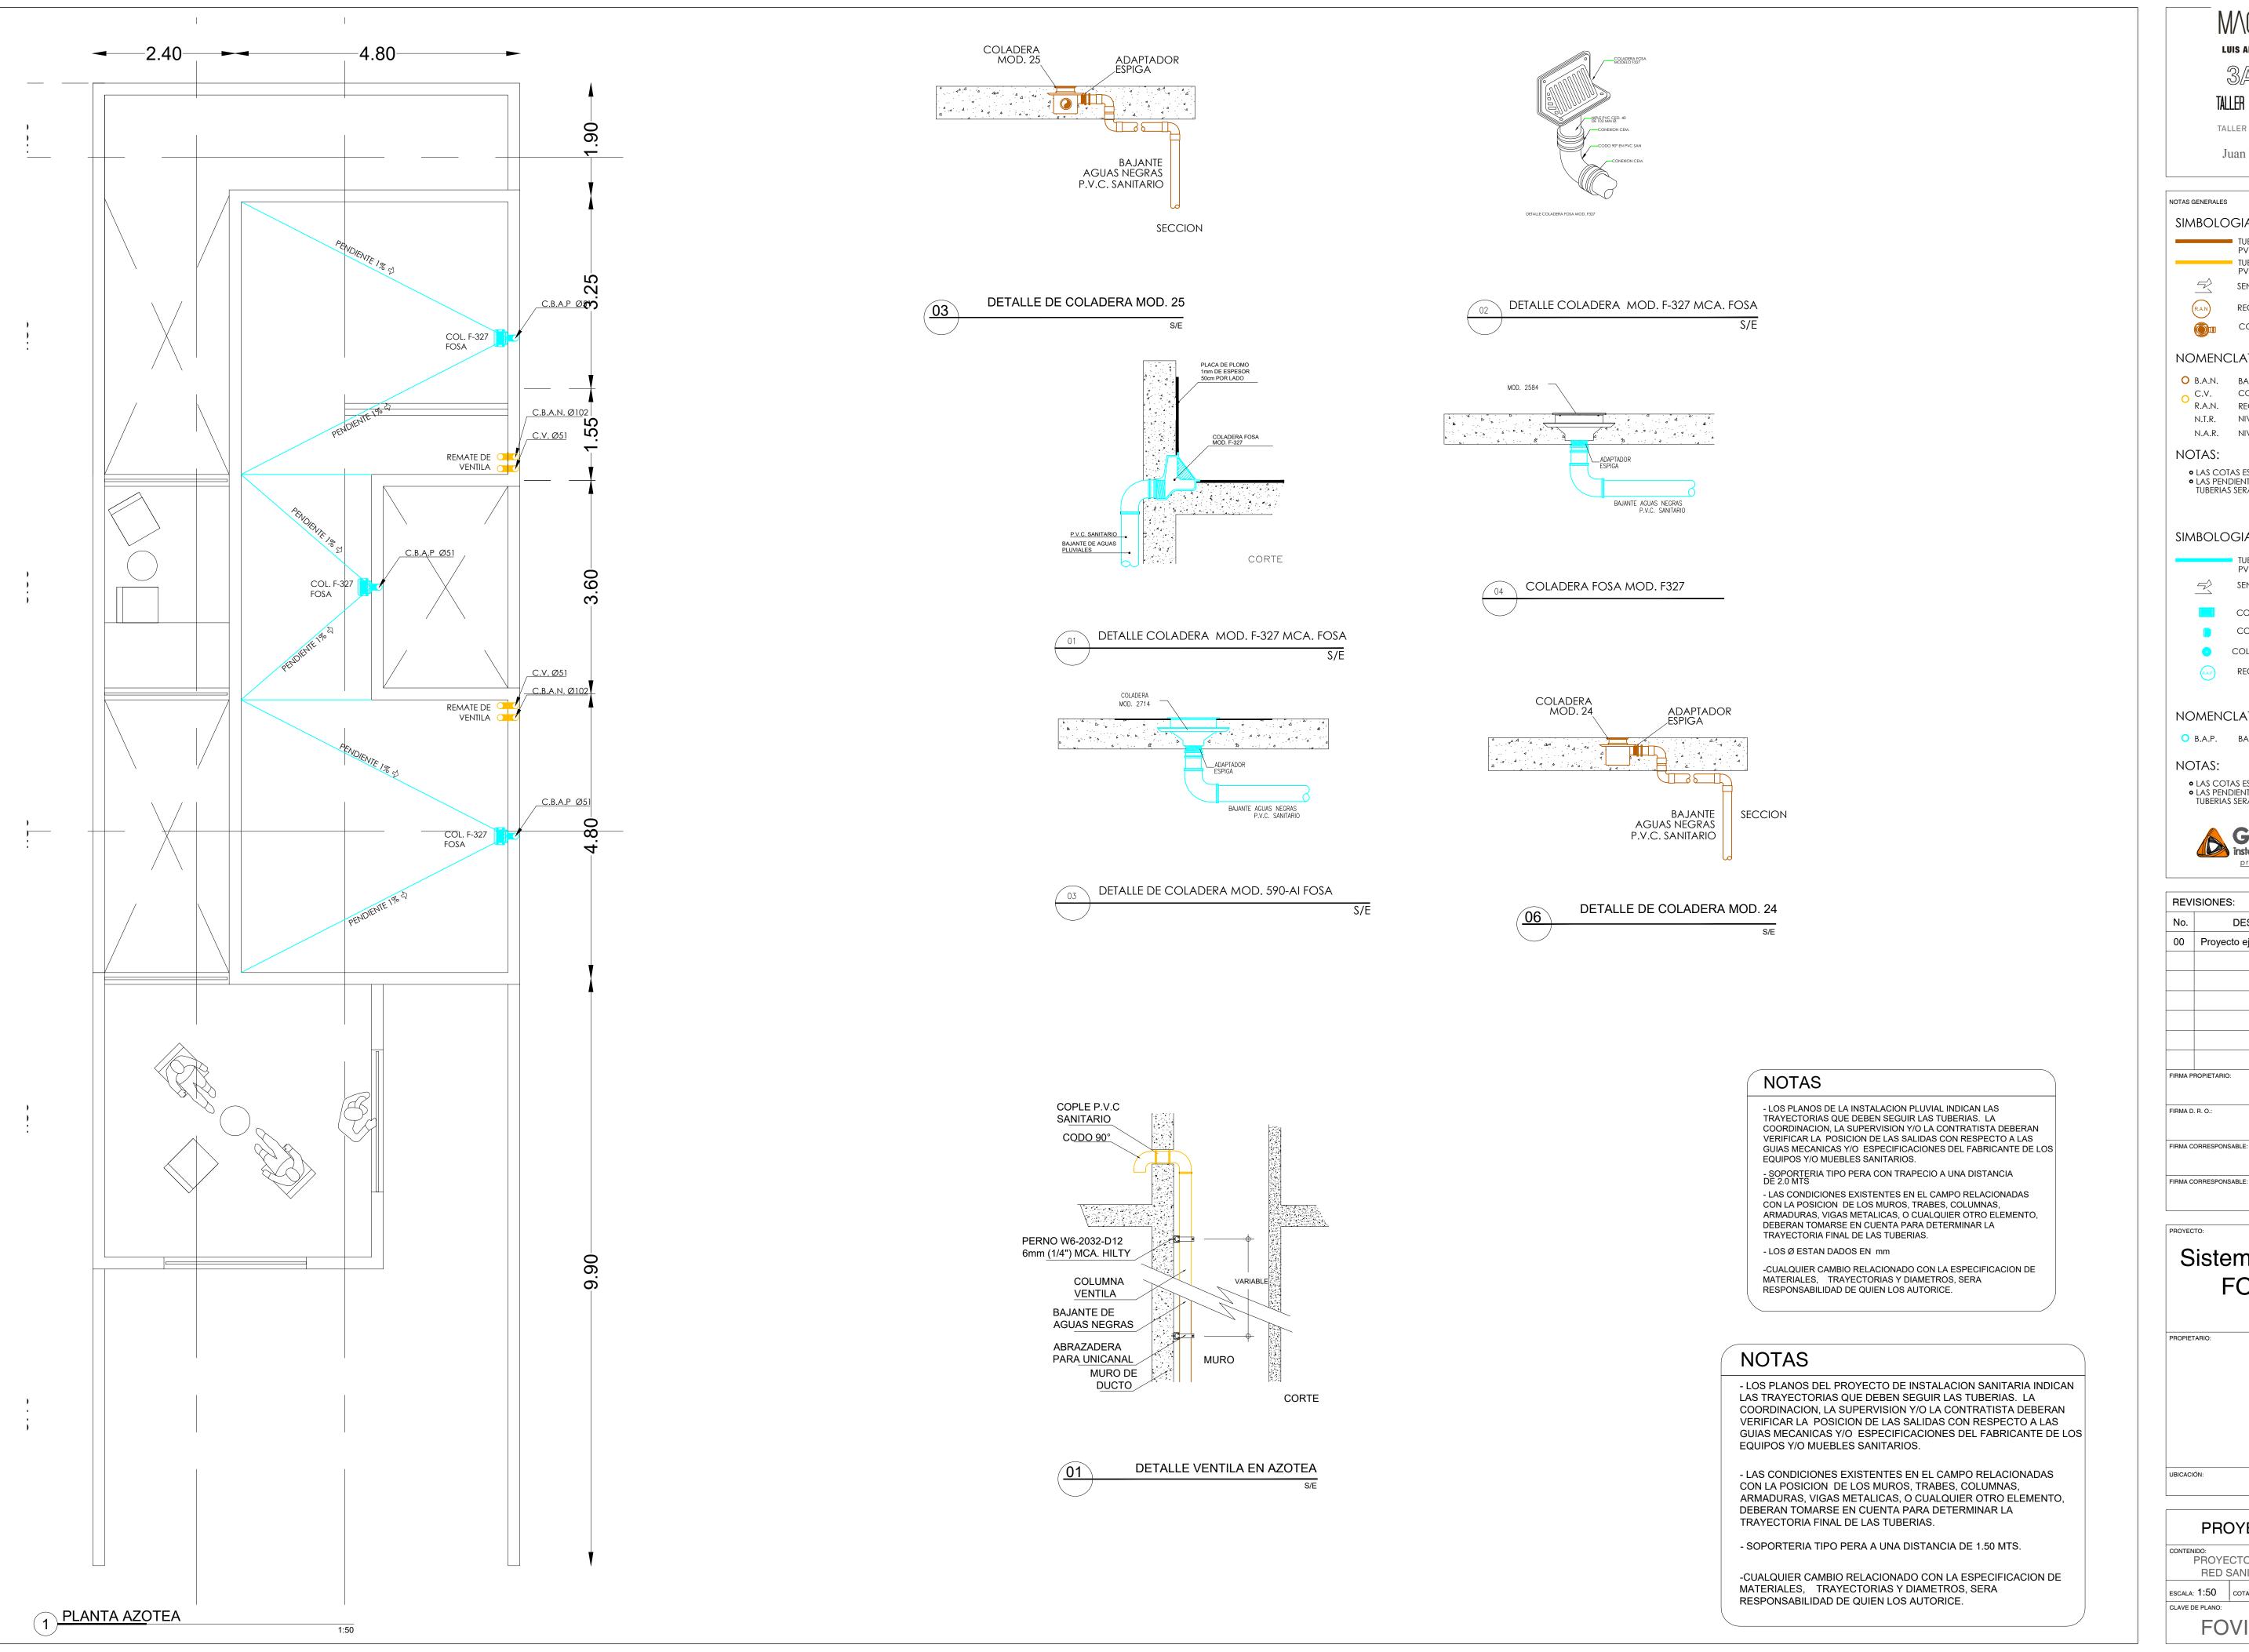

3Arquitectura®

TALLER DE ARQUITECTURA DEL BAJIO

TALLER JUAN PALOMAR ARQUITECTOS

Juan López Vergara Newton

NOTAS GENERALES

SIMBOLOGIA SANITARIA: TUBERIA AGUAS NEGRAS PVC SANITARIO DE NORMA

TUBERIA DE VENTILA PVC SANITARIO DE NORMA SENTIDO DE FLUJO

REGISTRO DE AGUAS NEGRAS COLADERA HELVEX 24-HL

#### NOMENCLATURA:

O B.A.N. BAJANTE DE AGUAS NEGRAS C.V. COLUMNA DE VENTILA R.A.N. REGISTRO DE AGUAS NEGRAS N.T.R. NIVEL DE TAPA DE REGISTRO

N.A.R. NIVEL DE ARRASTRE DE REGISTRO

#### NOTAS:

LAS COTAS ESTAN INDICADAS EN mm
 LAS PENDIENTES MINIMAS PARA LAS TUBERIAS SERAN DEL 1%

#### SIMBOLOGIA PLUVIAL:

TUBERIA AGUAS PLUVIALES PVC SANITARIO DE NORMA SENTIDO DE FLUJO

COLADERA HELVEX MOD. 2714 COLADERA FOSA MOD. F-327

OLADERA HELVEX MOD. 24-CH REGISTRO DE AGUAS PLUVIALES

#### NOMENCLATURA:

B.A.P. BAJANTE DE AGUAS PLUVIALES

# NOTAS:

LAS COTAS ESTAN INDICADAS EN mm
 LAS PENDIENTES MINIMAS PARA LAS TUBERIAS SERAN DEL 1%



)6/20
06/20
_

FIRMA D. R. O.:

FIRMA CORRESPONSABLE:

Sistema de Vivienda


FOVISSSTE

Tepic, Nayarit

## PROYECTO EJECUTIVO

CONTENIDO:
PROYECTO HIDROSANITARIO
RED SANITARIA Y PLUVIAL ESCALA: 1:50 COTAS: METROS FECHA: junio 2020

FOVISSTE-IS-102

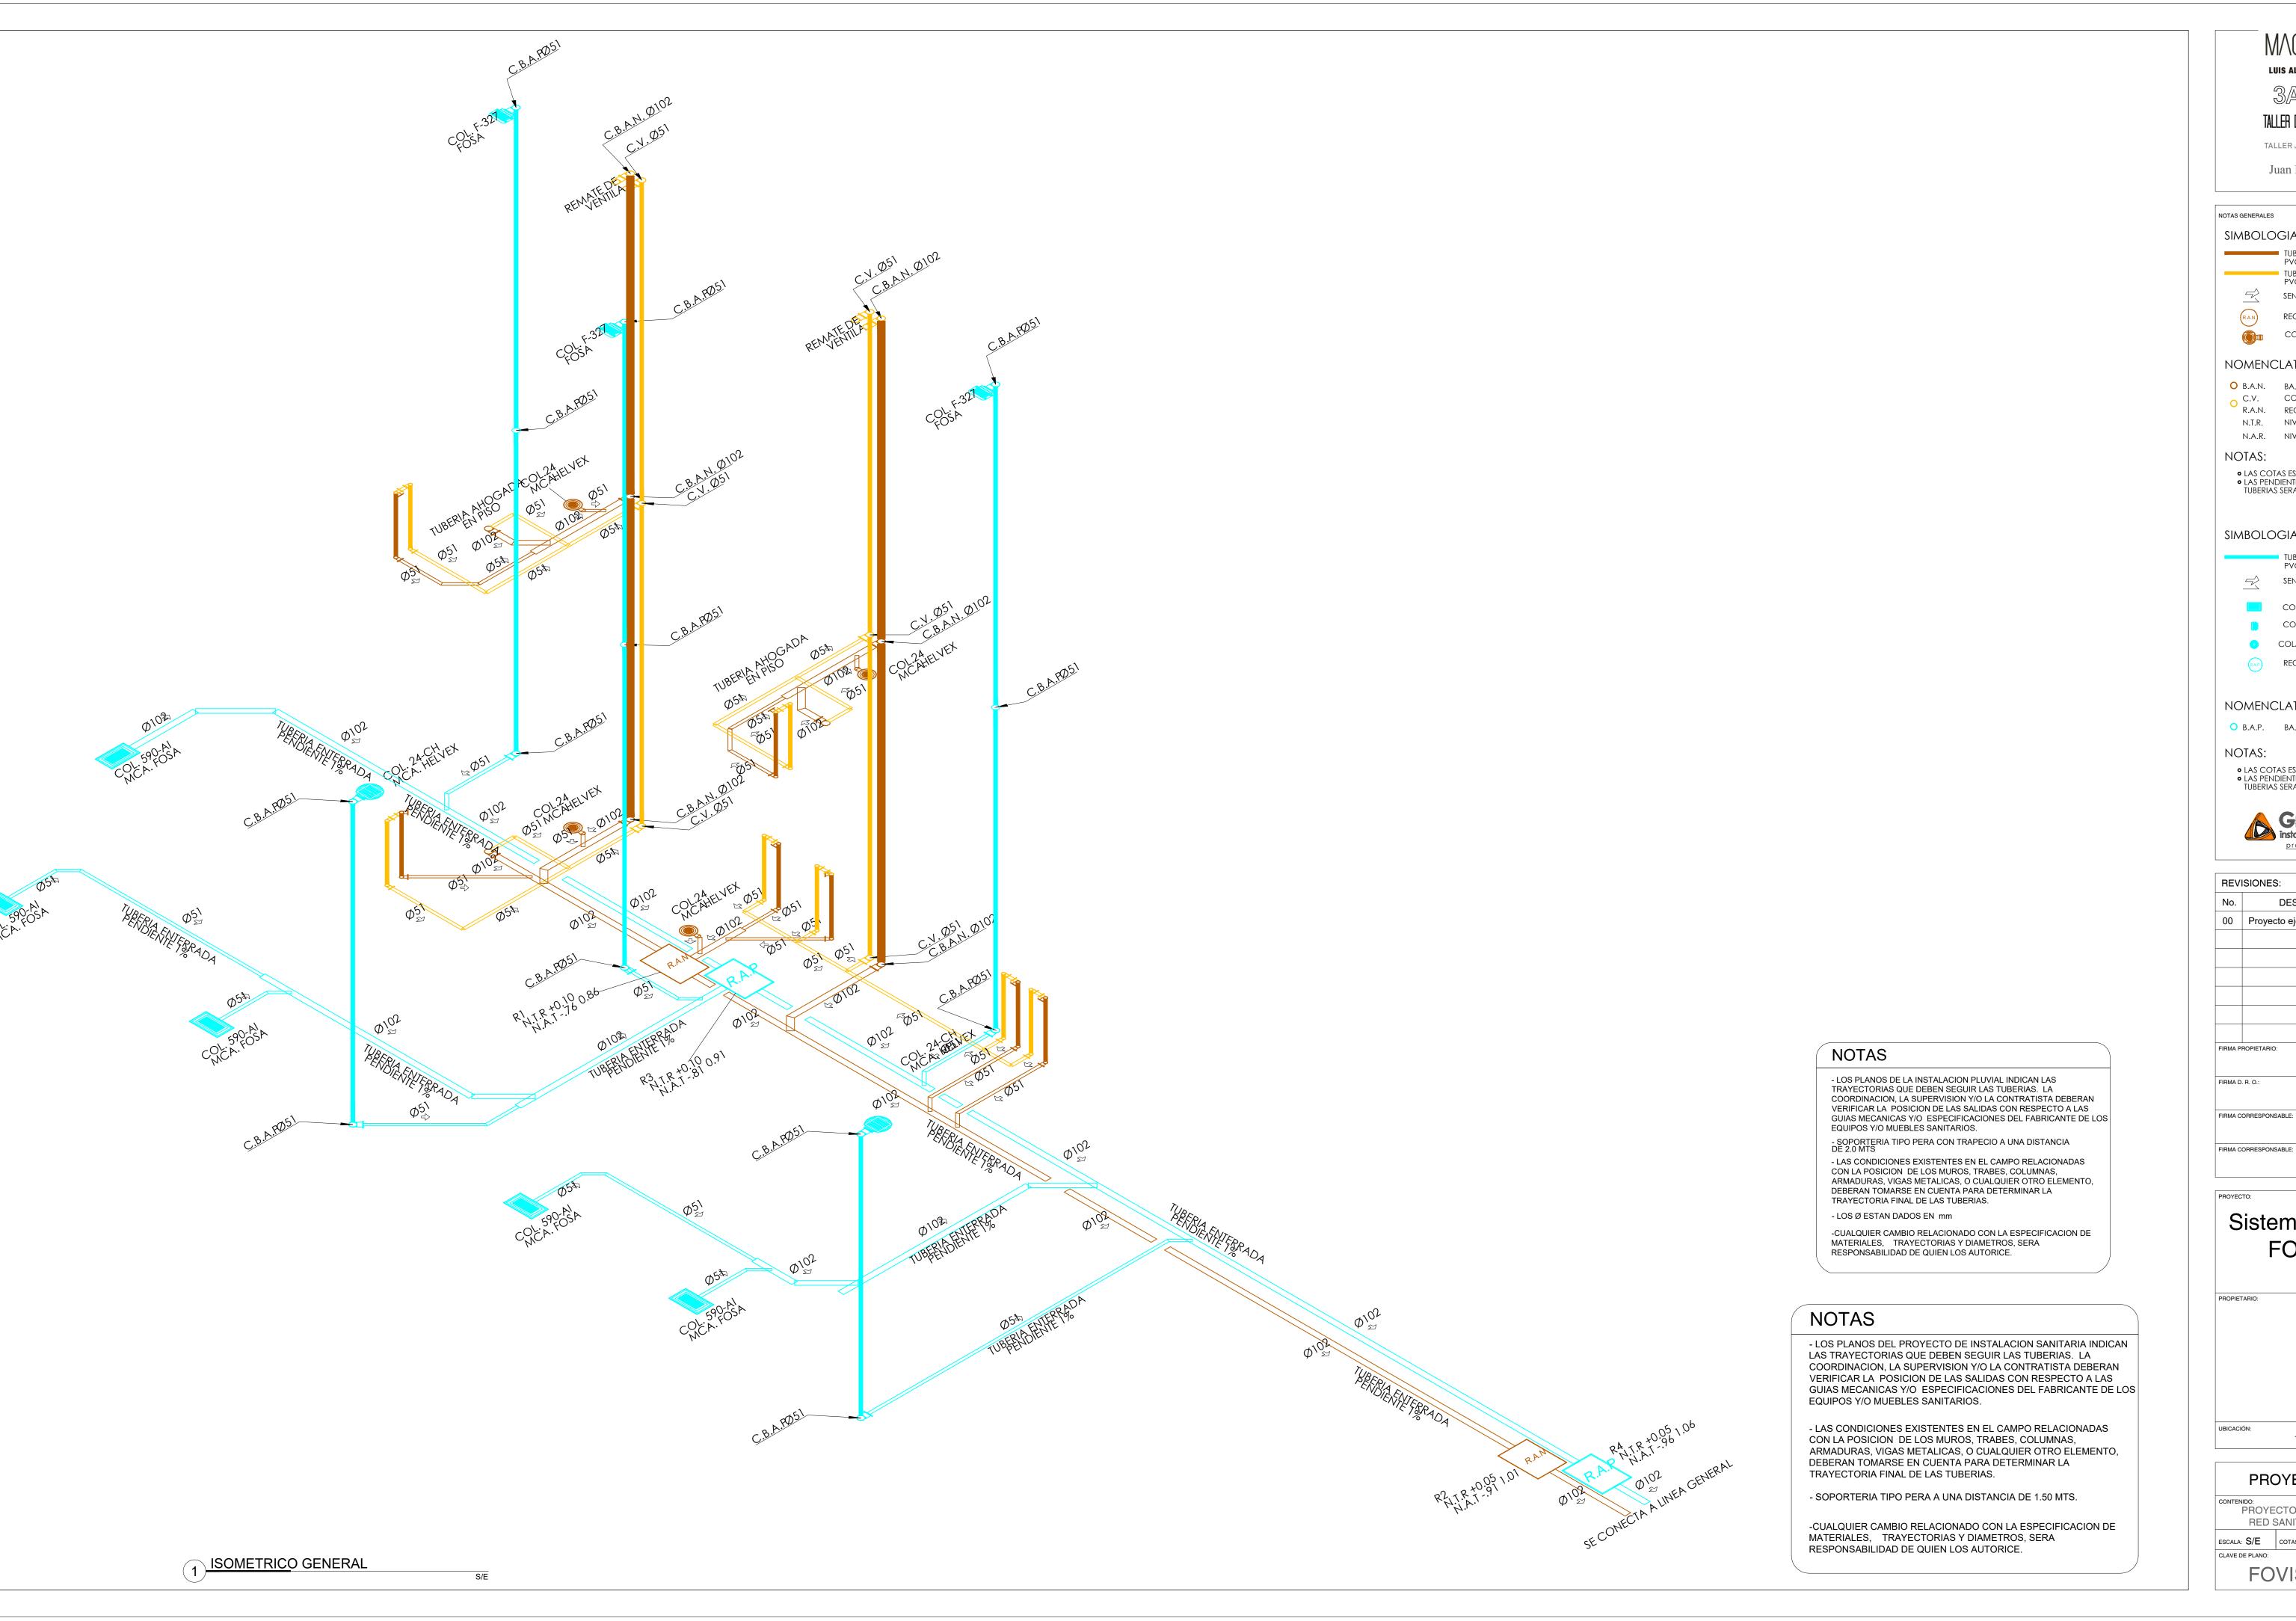


 $\mathbb{S}$ rquitecturaulletTALLER DE ARQUITECTURA DEL BAJIO

Juan López Vergara Newton

TALLER JUAN PALOMAR ARQUITECTOS

### SIMBOLOGIA SANITARIA:

TUBERIA AGUAS NEGRAS PVC SANITARIO DE NORMA

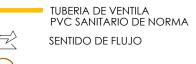

REGISTRO DE AGUAS NEGRAS COLADERA HELVEX 24-HL

#### NOMENCLATURA:

O B.A.N. BAJANTE DE AGUAS NEGRAS C.V. COLUMNA DE VENTILA R.A.N. REGISTRO DE AGUAS NEGRAS

#### N.T.R. NIVEL DE TAPA DE REGISTRO N.A.R. NIVEL DE ARRASTRE DE REGISTRO

LAS COTAS ESTAN INDICADAS EN mm
 LAS PENDIENTES MINIMAS PARA LAS TUBERIAS SERAN DEL 1%

#### SIMBOLOGIA PLUVIAL:

TUBERIA AGUAS PLUVIALES PVC SANITARIO DE NORMA

SENTIDO DE FLUJO

COLADERA HELVEX MOD. 2714 COLADERA FOSA MOD. F-327

OLADERA HELVEX MOD. 24-CH

REGISTRO DE AGUAS PLUVIALES

### NOMENCLATURA:

B.A.P. BAJANTE DE AGUAS PLUVIALES

#### NOTAS:

LAS COTAS ESTAN INDICADAS EN mm
 LAS PENDIENTES MINIMAS PARA LAS TUBERIAS SERAN DEL 1%



00 P	royecto ejecutivo	29/06/20
FIRMA PROPI	ETARIO:	
FIRMA D. R. C	).:	


# Sistema de Vivienda FOVISSSTE


Tepic, Nayarit

## PROYECTO EJECUTIVO

CONTENIDO:
PROYECTO HIDROSANITARIO
RED SANITARIA Y PLUVIAL

ESCALA: S/E COTAS: METROS FECHA: junio 2020
CLAVE DE PLANO: FOVISSTE-IS-103

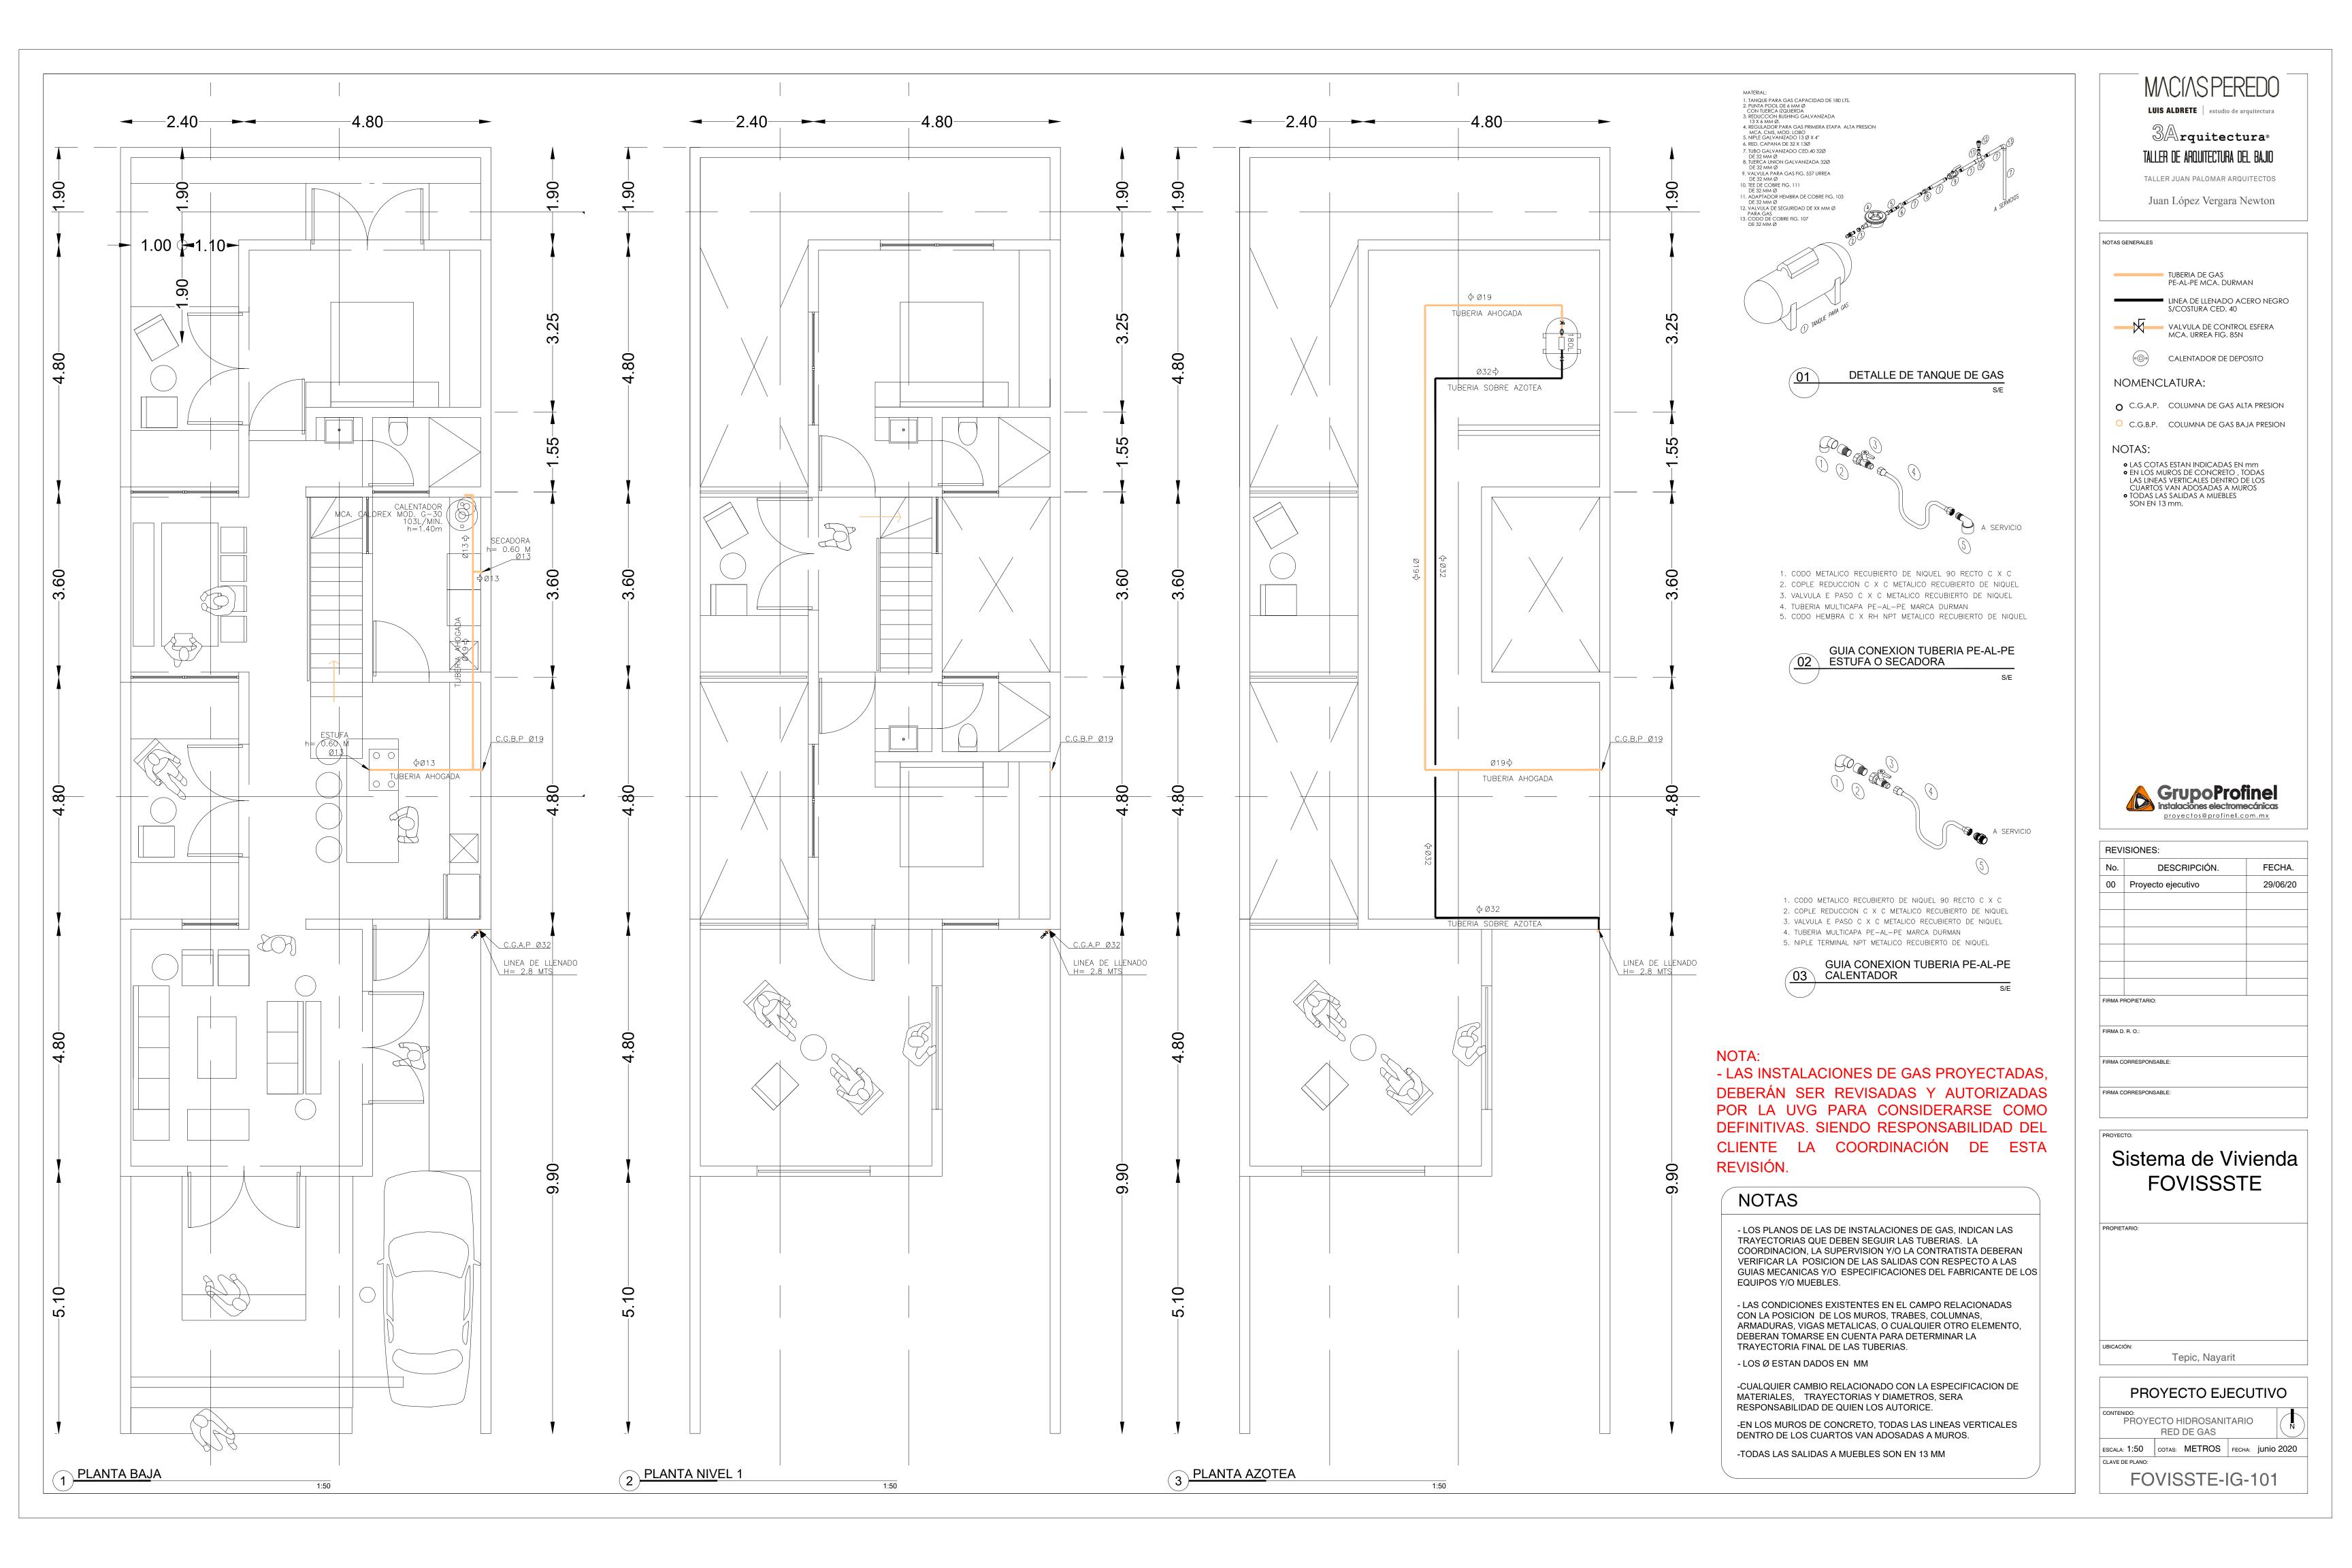

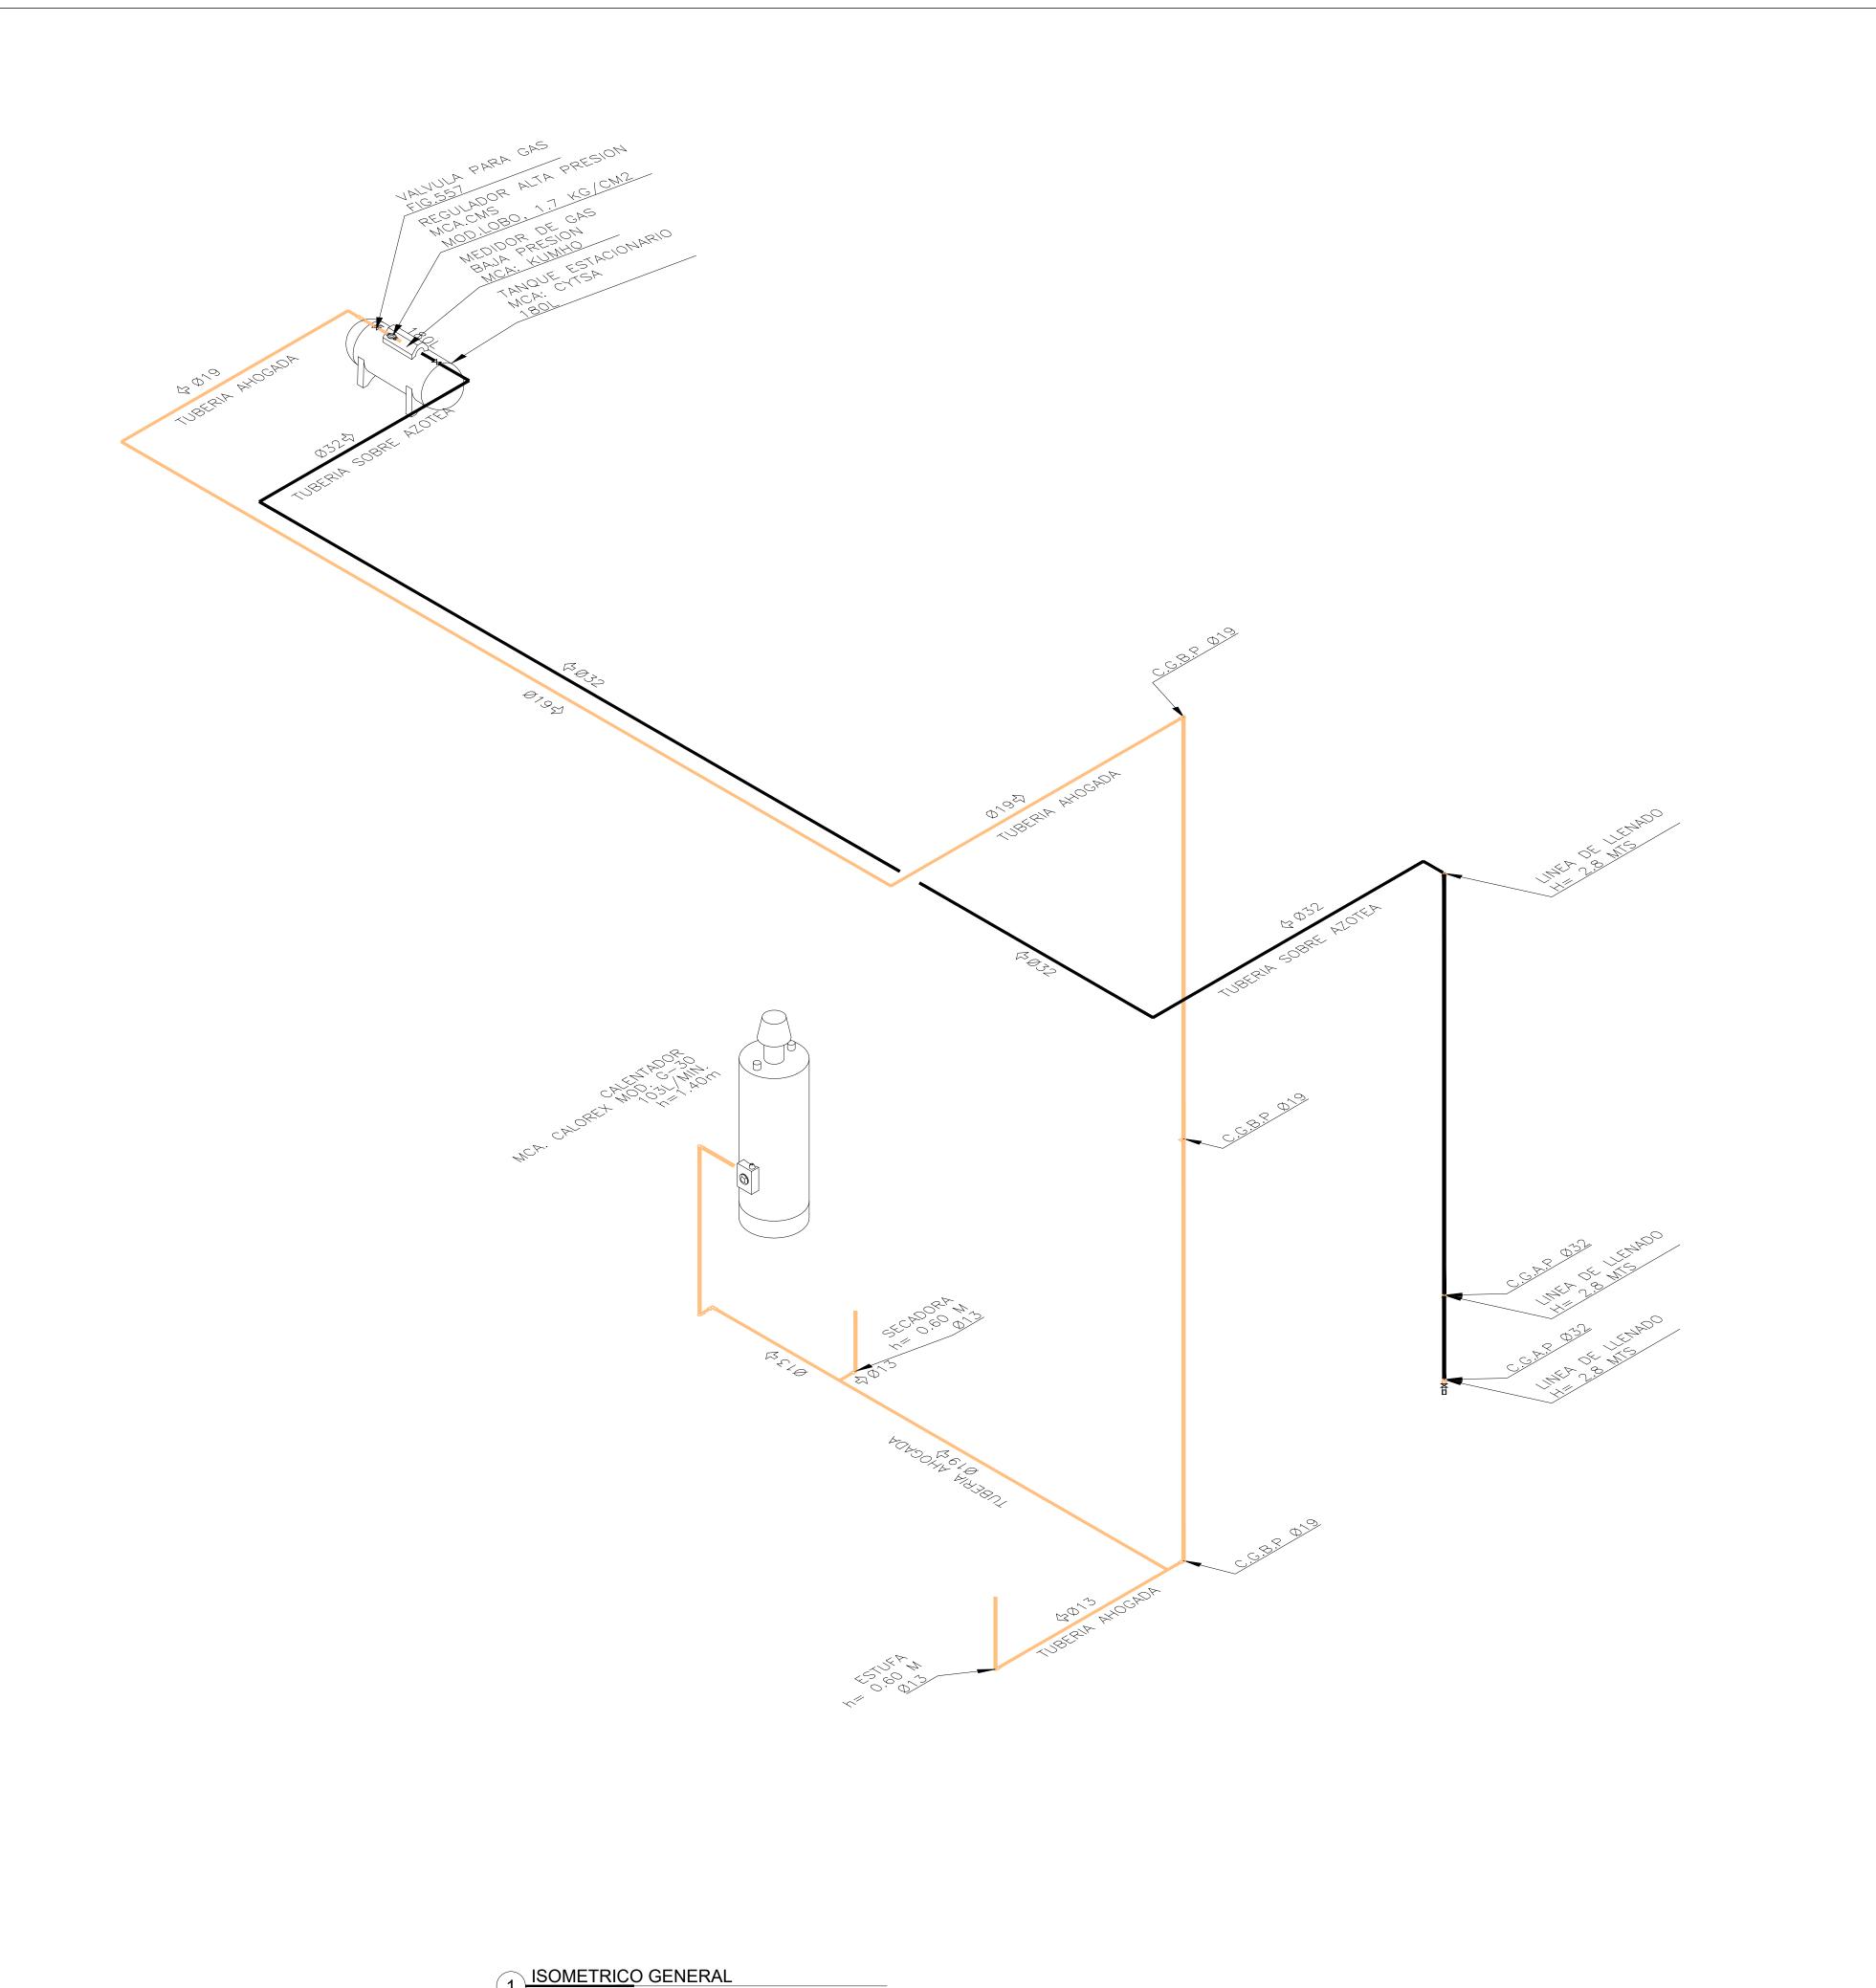

 $\mathbb{3}\mathbb{A}$ rquitectura $^{\circ}$ 

TALLER DE ARQUITECTURA DEL BAJIO

TALLER JUAN PALOMAR ARQUITECTOS

Juan López Vergara Newton

TUBERIA DE GAS PE-AL-PE MCA. DURMAN

VALVULA DE CONTROL ESFERA MCA. URREA FIG. 85N

© CALENTADOR DE DEPOSITO

O C.G.A.P. COLUMNA DE GAS ALTA PRESION

C.G.B.P. COLUMNA DE GAS BAJA PRESION

 LAS COTAS ESTAN INDICADAS EN mm
 EN LOS MUROS DE CONCRETO, TODAS LAS LINEAS VERTICALES DENTRO DE LOS CUARTOS VAN ADOSADAS A MUROS

• TODAS LAS SALIDAS A MUEBLES SON EN 13 mm.

NOMENCLATURA:

NOTAS:

LINEA DE LLENADO ACERO NEGRO S/COSTURA CED. 40

NOTAS GENERALES

REVISIONES:

No. DESCRIPCIÓN. FECHA.

00 Proyecto ejecutivo 29/06/20

FIRMA PROPIETARIO:

FIRMA CORRESPONSABLE:
FIRMA CORRESPONSABLE:

Sistema de Vivienda FOVISSSTE

PROPIETARIO:

Tepic, Nayarit

PROYECTO EJECUTIVO

CONTENIDO:
PROYECTO HIDROSANITARIO
RED DE GAS

ESCALA: S/E COTAS: METROS FECHA: junio 2020

FOVISSTE-IG-102

NOTA:

- LAS INSTALACIONES DE GAS PROYECTADAS, DEBERÁN SER REVISADAS Y AUTORIZADAS POR LA UVG PARA CONSIDERARSE COMO DEFINITIVAS. SIENDO RESPONSABILIDAD DEL CLIENTE LA COORDINACIÓN DE ESTA REVISIÓN.

# NOTAS

- LOS PLANOS DE LAS DE INSTALACIONES DE GAS, INDICAN LAS TRAYECTORIAS QUE DEBEN SEGUIR LAS TUBERIAS. LA COORDINACION, LA SUPERVISION Y/O LA CONTRATISTA DEBERAN VERIFICAR LA POSICION DE LAS SALIDAS CON RESPECTO A LAS GUIAS MECANICAS Y/O ESPECIFICACIONES DEL FABRICANTE DE LOS EQUIPOS Y/O MUEBLES.

- LAS CONDICIONES EXISTENTES EN EL CAMPO RELACIONADAS CON LA POSICION DE LOS MUROS, TRABES, COLUMNAS, ARMADURAS, VIGAS METALICAS, O CUALQUIER OTRO ELEMENTO, DEBERAN TOMARSE EN CUENTA PARA DETERMINAR LA TRAYECTORIA FINAL DE LAS TUBERIAS.

- LOS Ø ESTAN DADOS EN MM

-CUALQUIER CAMBIO RELACIONADO CON LA ESPECIFICACION DE MATERIALES, TRAYECTORIAS Y DIAMETROS, SERA RESPONSABILIDAD DE QUIEN LOS AUTORICE.

-EN LOS MUROS DE CONCRETO, TODAS LAS LINEAS VERTICALES DENTRO DE LOS CUARTOS VAN ADOSADAS A MUROS.

-TODAS LAS SALIDAS A MUEBLES SON EN 13 MM